

PRACOWNIA URBANISTYCZNO – ARCHITEKTONICZNO – BUDOWLANA

ZESPÓŁ PROJEKTOWY

MGR INŻ. WALDEMAR WOJCIECHOWSKI



63-400 Ostrów Wielkopolski, ulica Marii Konopnickiej 23  
tel. 572 47 58 70, 790 63 20 20 e-mail: puab.ostrowwlkp@onet.pl  
NIP 622-102-27-53

# PROJEKT TYMCZASOWEJ ORGANIZACJI RUCHU

## REMONT NAWIERZCHNI DROGI NR 1241F NA ODCINKU BUCZYNA-ZAGAJE

Opracował:

mgr inż. Waldemar Wojciechowski

Ostrów Wielkopolski, marzec 2022 r.

EGZEMPLARZ NR 1

## SPIS TREŚCI

1.	Strona tytułowa	1
2.	Spis treści	2
3.	Dokumenty formalno-prawne	3
4.	Remont nawierzchni drogowej drogi gminnej nr 1241F - część opisowa, część rysunkowa	4÷23

**GMINA LUBRZA**


Osiedle Szkolne 13  
66-218 LUBRZA  
NIP 927-18-88-775

Lubrza, dn. 27 stycznia 2022 r.

### **U P O W A Ż N I E N I E**

Wójt Gminy Lubrza upoważnia Pana Waldemara Wojciechowskiego legitymującego się dowodem osobistym CCN 892493, prowadzącego firmę Pracownia Urbanistyczno – Architektoniczno – Budowlana, Zespół Projektowy mgr. Inż. Waldemar Wojciechowski, ul. M. Konopnickiej 23, 63-400 Ostrów Wielkopolski, wykonawcę zadania opracowanie dokumentacji pn: „ Remont nawierzchni drogowych na drogach gminnych na odcinku Buczyna, Zagaje”, do reprezentowania Gminy Lubrza przed właściwymi organami administracji państwowej i samorządowej oraz innymi instytucjami, osobami prawnymi i fizycznymi w celu uzyskania uzgodnień, pozwoleń i decyzji administracyjnych niezbędnych do realizacji w/w zadania.

**Upoważnienie nie obejmuje podejmowania w imieniu Gminy Lubrza zobowiązań finansowych.**

  
**WÓJT**  
Ryszard Skonieczek

# **P R O J E K T**

## **TYMCZASOWEJ ORGANIZACJI**

### **RUCHU**

#### **REMONT NAWIERZCHNI**

#### **DROGI NR 1241F NA ODCINKU**

#### **BUCZYNA-ZAGAJE**

- OBIEKT** - remont nawierzchni drogowych na nr 1241F na odcinku Buczyzna-Zagaje
- INWESTOR** - Wójt Gminy Lubrza
- LOKALIZACJA** - działki dz. nr 285, obręb 0007 Staropole; dz. nr 109/3, 141/2, 109/2, 141/1, 109/4, 117/5, 117/2, 118, 31/8, 31/6 44/3, 45/3, 46/3, 47/1, 32/1, 144, 151/1, 120, obręb Zagaje
- BRANŻA** - inżynieria ruchu

Opracował:

mgr inż. Waldemar Wojciechowski

## **SPIS TREŚCI**

### **A. CZĘŚĆ OPISOWA**

1. Dane ogólne
  - 1.1. Podstawa opracowania
  - 1.2. Materiały wyjściowe
2. **Warunki techniczne umieszczania znaków drogowych**
3. **Organizacja i oznakowanie ruchu na czas prowadzonych robót**
4. **Ogólna charakterystyka terenu inwestycji i zakres prac**
  - 4.1. Charakterystyka ruchu na drodze gminnej
  - 4.2. Występujące zagrożenia i utrudnienia
5. **Przewidywany termin wprowadzenia tymczasowej organizacji ruchu**

## **B. CZĘŚĆ RYSUNKOWA**

1. plan sytuacyjny orientacyjny, rysunek nr 1, skala 1: 25000
2. projektowane oznakowanie na czas prowadzonych robót drogowych (schemat), skala 1:500, rysunek nr 2 ÷ 3

## A. CZĘŚĆ OPISOWA

### 1. Dane ogólne

#### 1.1. Podstawa opracowania

Podstawą opracowania projektu *Remont nawierzchni drogowych na drogach gminnych na odcinku Buczyna-Zagaje* jest dokumentacja projektowo - kosztorysowa - w stadium projektu tymczasowej organizacji ruchu - jest Umowa zawarta pomiędzy Gminą Lubrza reprezentowaną przez Wójta Gminy Ryszarda Skonieczka a Pracownią Urbanistyczno-Architektoniczno-Budowlaną – Zespołem Projektowym, reprezentowanym przez mgr inż. Waldemara Wojciechowskiego.

#### 1.2. Materiały wyjściowe

- Ustawa z dnia 20 czerwca 1997r. – Prawo o ruchu drogowym, Dz. U. z 2012 r. nr 0, poz. 1137 ze zmianami
- Ustawa z dnia 21 marca 1985 r. o drogach publicznych, Dz. U. z 2015 r., poz. 460 z zmianami
- Rozporządzenie Ministra Transportu i Gospodarki Morskiej z dnia 2 marca 1999 r. w sprawie warunków technicznych jakim powinny odpowiadać drogi publiczne i ich usytuowanie, Dz. U. z 1999 r. nr 43, poz. 430 ze zmianami
- Rozporządzenie Ministra Infrastruktury z dnia 23 września 2003 r. w sprawie szczegółowych warunków zarządzania ruchem na drogach oraz wykonywania nadzoru nad tym zarządzaniem /Dz. U. z 2003 r., nr 177, poz. 1729
- Rozporządzenie Ministra Infrastruktury w sprawie szczegółowych warunków technicznych dla znaków i sygnałów drogowych oraz urządzeń bezpieczeństwa ruchu drogowego i warunków ich, Dz. U. z 2003 r. nr 220, poz. 2181 ze zmianami.

## 2. Warunki techniczne umieszczania znaków drogowych

Organizację ruchu wykonano w oparciu o następujące standardy oznakowania:

### Oznakowanie pionowe:

- wielkość znaków:
  - średnie
    - o jedną grupę wielkości większą przy oznakowaniu robót w pasie drogowym
- materiały:
  - lico znaku – folia odblaskowa drugiej generacji
  - tarcza znaku – blacha stalowa ocynkowana z podwójnie zagięta krawędzią na całym obwodzie
  - słupek – z rury stalowej
- gwarancja:
  - 60 miesięcy

### Oznakowanie poziome:

- rodzaj:
  - oznakowanie grubowarstwowe chemoutwardzalne strukturalne,
- gwarancja:
  - 36 miesięcy na oznakowanie grubowarstwowe,
- odblaskowość:
  - współczynnik odblasku dla oznakowanie świeżego w stanie suchym (do 1 miesiąca od zgłoszenia do odbioru) wynosi  $R_L \geq 300$  mcd
  - współczynnik odblasku oznakowania na koniec okresu gwarancji wynosi  $R_L \geq 100$  mcd
- grubość, tj podwyższenie ponad górną powierzchnie nawierzchni:
  - oznakowanie grubowarstwowego min. 3,0



## 2. Wymagania techniczne


### Oznakowanie pionowe

Ustawienie znaków pionowych i ich wielkość reguluje „Załączniki nr 1-4 do Rozporządzenia Ministra Infrastruktury z dnia 3 lipca 2003 r. w sprawie szczególnych warunków technicznych dla znaków i sygnałów drogowych oraz urządzeń bezpieczeństwa ruchu drogowego i warunków ich umieszczania na drogach”, zgodnie z którym zaprojektowano organizację ruchu.

Grupy znaków	Symbol	Kategorie znaków			
		A ostrzegawcze	B zakazu	C nakazu	D informacyjne
		długość boku	średnica	długość podstawy	wysokość (n=0, 1, 2)
średnie	S	900	800	600	600+150 n

Znaki umieszcza się po prawej stronie jezdni. Schemat umieszczenia znaków przedstawiono poniżej.

Odległość znaków od krawędzi jezdni oraz wysokość ich umieszczenia

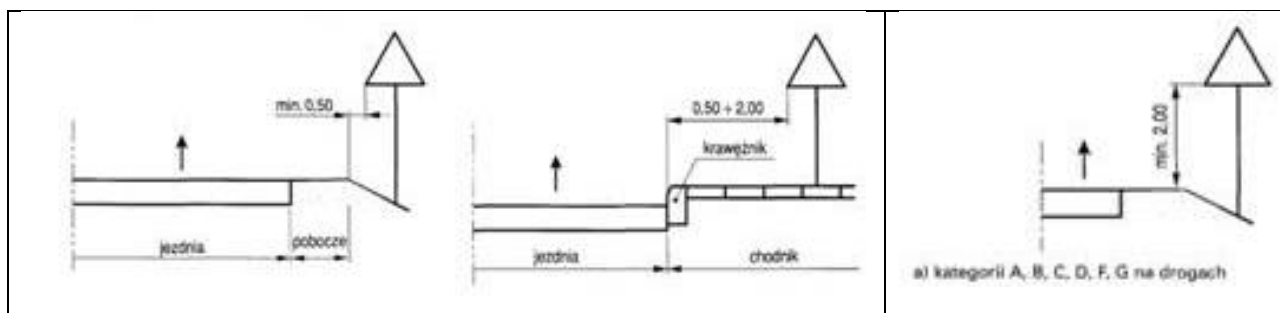

Tarcze znaków powinny być odchylone w poziomie od linii prostopadłej do osi jezdni. Odchylenie tarczy znaków powinno wynosić około 5° w kierunku jezdni.

Wysokość umieszczania znaków:

Kategorie znaków	Wysokość umieszczenia znaku [m]	
	Poza obszarami zabudowanymi	W obszarach zabudowanych
A - ostrzegawcze B - zakazu <sup>2)</sup> C - nakazu D - informacyjne F - uzupełniające <sup>1)</sup> G – dodatkowe przed przejazdami kolejowymi <sup>4)</sup>	min. 2,00  (min. 1,50) <sup>6)</sup>	min. 2,00 (2,20) <sup>7)</sup>
E – tablice przeddrogowskazowe E-1, – drogowskazy tablicowe E-1, – tablice szlaków drogowych E-14,	min. 1,00	min. 2,00 (2,20) <sup>7)</sup>  min. 1,00 <sup>5)</sup>
E – znaki szlaku drogowego E-15, E-16, – tablice kierunkowe E-13, – tablice miejscowości E-17a, E-18a, – drogowskazy w kształcie strzały – małe E-4, – drogowskazy do obiektu E-5÷E-12, E-19÷E22,	2,00	min. 2,00 (2,20) <sup>7)</sup> – 2,50
E – drogowskazy w kształcie strzały – duże	min. 0,70	min. 0,70
Znaki umieszczone nad jezdnią <sup>2)</sup>	5,00	5,00
Znaki umieszczone na lub za urządzeniami bezpieczeństwa ruchu <sup>2)</sup>	0,90 – 1,20	0,90 – 1,20

1) – z wyjątkiem znaków F-11 (5,00 m) i F-14a, b, c (0,50 m)

- 2) – z wyjątkiem znaków umieszczonych na elementach konstrukcji obiektów inżynierskich o obniżonej skrajni
- 3) – znaki E-4, E-17a, E-18a, E-19a nie występują na autostradach i drogach ekspresowych
- 4) – z wyjątkiem znaków G-1 (1,00 m – na ulicach; 0,50 m – na pozostałych drogach)
- 5) – dla znaków umieszczanych w pasie zieleni poza chodnikiem lub na poboczu,
- 6) – dla kilku znaków umieszczanych na jednej konstrukcji wsporczej przy braku ruchu pieszego
- 7) – w przypadku umieszczenia znaku na chodniku.

Znaki na ulicach umieszcza się w odległości  $0,50 \div 2,00$  m od krawędzi jezdni. Wysokość umieszczenia znaku powinna być dostosowana do rodzaju drogi (ulicy) oraz konkretnego miejsca na drodze. Jedną z zasadniczych okoliczności, które należy uwzględnić, jest ruch pieszych, dla których znak zbyt nisko ustawiony może stanowić istotną przeszkodę (min 2,20 m do dolnej krawędzi tarczy od podłoża). Dla zapewnienia odpowiedniej widoczności znaków, lica wszystkich znaków należy wykonać z materiałów odblaskowych (folia odblaskowa typu 2).

Znaki pionowe w postaci tarczy należy wykonać na podkładzie z blachy ocynkowanej ogniowo z tylną częścią znaku zabezpieczoną powłoką proszkową. Podkład znaku wykonany w technologii podwójnie zgiętej krawędzi.

Znaki należy ustawić na słupkach ocynkowanych z rur stalowych okrągłych, bez szwu, walcowanych na gorąco o następujących parametrach:

Średnica zewnętrzna	Grubość ścianki	Masa 1 mb
[mm]	[mm]	[kg/mb]
57,0	5,0	5,3

### Oznakowanie poziome

Oznakowanie poziome powinno charakteryzować się:

- dobrą widocznością w ciągu całej doby
- wysokim współczynnikiem odbłaskowości  $\geq 1,5$  również w warunkach dużej wilgotności powietrza np. podczas opadów deszczu
- zachowaniem minimalnych parametrów odbłaskowości w całym okresie użytkowania
- odpowiednią szorstkością zbliżoną do szorstkości nawierzchni, na której jest umieszczone, zgodnie z obowiązującymi normami
- odpowiednim okresem trwałości, min 4 lata
- odpornością na ścieranie i zabrudzenie
- szybką metodą aplikacji, uwzględniającą również wymogi ekologiczne.

Do oznakowania poziomego należy stosować tylko materiały atestowane.

### **3. Organizacja i oznakowanie ruchu kołowego na czas prowadzonych robót**

Projektuje się tymczasową organizację ruchu przy etapowaniu wykonywanych prac na poszczególnych odcinkach

Organizację ruchu na czas prowadzonych robót drogowych na drodze gminnej zaprojektowano zgodnie z projektem budowlanym technicznym i zastosowaną technologią i podzielono wg. następującego asortymentu robót:

- frezowanie nawierzchni bitumicznej z wywozem materiału z rozbiórki, mechaniczne oczyszczenie i skropienie emulsją asfaltową na zimno podbudowy; mechaniczne ścinanie poboczy o średniej grubości 15cm wraz z wywozem gruntu na odkład, plantowanie poboczy - wyrównanie z uzupełnieniem klinцем - prace dwustronne – ruch wahadłowy
- wykonanie warstw nawierzchniowych – ruch wahadłowy.

Ze względu na przyjętą technologię prac, przyjęto działki robocze o długości max. 200m dla robót nawierzchniowych oraz max. 200m dla robót liniowych – poszerzenie jezdni i odtworzenie rowów, dla prac wykonywanych poza godzinami szczytu. Przyjęte długości pozwolą na sprawne i ekonomiczne prowadzenie robót z możliwością utrzymania ruchu wahadłowego. Kierowanie ruchem wahadłowym wymagane jest przez uprawnionych sygnalistów tj. osoby posiadające ważne zaświadczenia o ukończeniu kursu z zakresu kierowania ruchem i ubrane w kamizelki ostrzegawcze o. barwie pomarańczowej lub żółtej i wyposażone w elementy odblaskowe.

Strefę robót należy oznakować zgodnie z obowiązującymi przepisami i zasadami-Rozporządzenie Ministra Infrastruktury z dnia 23.09.2003 r. w sprawie warunków ruchu na drogach oraz wykonywanie nadzoru nad tymi drogami (Dz. U. Nr 177 poz. 1729 z dnia 14 października 2003 r.), Dziennik Ustaw RP - Załącznik do nr 220, poz. 2181 z dnia 28 grudnia 2003 r. „Szczegółowe warunki dla znaków oraz urządzeń bezpieczeństwa ruchu drogowego i warunki ich umieszczania na drogach”, Załączniki nr 1-4 do Rozporządzenia Ministra Infrastruktury z dnia 3 lipca 2003 r. sprawie szczegółowych warunków technicznych dla znaków i sygnałów drogowych oraz urządzeń bezpieczeństwa ruchu drogowego i warunków ich umieszczania na drogach.

Celem opracowania jest maksymalne zabezpieczenie robót prowadzonych w pasie drogowym od świtu do zmroku.

Zabezpieczenie i oznakowanie robót prowadzonych w pasie drogowym powinno być dostosowane do występujących utrudnień na drodze, a także zapewniać bezpieczeństwo uczestnikom ruchu oraz osobom wykonującym te roboty.

Urządzenia bezpieczeństwa ruchu użyte do zabezpieczenia i oznakowania miejsca robót na drodze powinny być dobrze widoczne zarówno w dzień, jak i w nocy oraz utrzymane w należyтым stanie przez okres trwania robót.

Pojazd wykorzystywany przy robotach prowadzonych w pasie drogowym powinien być wyposażony w ostrzegawczy sygnał świetlny błyskowy barwy żółtej, widoczny ze wszystkich stron z odległości co najmniej 500m, przy dobrej przejrzystości powietrza. Pojazd powinien być oznakowany pasami na przemian barwy białej czerwonej o wymiarach 250x250 mm, na całej szerokości pojazdu, albo tablicą ostrzegawczą lub tablicą zamykającą. Wystające poza obrys pojazdu części urządzeń lub ładunku powinny być oznakowane taśmą ostrzegawczą U-22. Konstrukcje wsporcze po umieszczeniu na nich urządzeń bezpieczeństwa ruchu drogowego powinny zapewniać stabilność. Osoby wykonujące prace związane z robotami w pasie drogowym, powinny być ubrane w odzież ostrzegawczą barwie pomarańczowej lub żółtej i wyposażone w elementy odblaskowe.

***Oznakowanie robót przy wykonywaniu prac przewidzianych dla zadania remontu nawierzchni drogi gminnej - prace jednostronne***

W okresie robót j.w. należy obustronnie ustawić następujące oznakowanie pionowe (*Plan sytuacyjny organizacja ruchu na czas remontu nawierzchni, rysunek nr 3*):

1. od strony najazdu pojazdów ustawić tablicę prowadzącą U-3d
2. wzdłuż prowadzonych robót, na długości działki roboczej, ustawić tablice U-21a/U21b
3. na końcu odcinka roboczego-robót ustawić zaporę U-20b
4. obustronnie ustawić znaki A-14, A-12b/A-12c w odległości jak podano na rysunku
5. obustronnie ustawić znaki B-33 (30) i B-25 w odległości 10÷30metrów od miejsca robót

6. ustawić obustronnie znak B-42 „koniec zakazów” w odległości 20 metrów za U20b

Wielkość znaków drogowych nie może być mniejsza od istniejących już znaków na drogach wojewódzkich, powiatowych i gminnych.

Zapory drogowe oraz oznakowanie pionowe należy wykonać zgodnie z załącznikiem do Dz. U. Nr 220 poz. 2181 z dnia 23.12.2003 r.

Zapory drogowe powinny być pokryte po obu stronach pasami białymi i czerwonymi na przemian, wszystkie zapory rozpoczynają się i kończą polem czerwonym. Prowadzone roboty wymagają całkowitego zamknięcia odcinka pobocza – ewentualnych pieszych, należy skierować na pobocze po przeciwnej stronie drogi.

### ***Oznakowanie robót przy robotach nawierzchniowych***

W okresie robót przy robotach nawierzchniowych należy obustronnie ustawić następujące oznakowanie pionowe (*Plan sytuacyjny organizacja ruchu na czas remontu nawierzchni drogi, rysunek nr 4*):

1. od strony najazdu pojazdów ustawić tablicę prowadzącą U-3d
2. od strony najazdu pojazdów ustawić pachołki drogowe U-23b ustawiane co 3m o skosie 1:5
3. wzdłuż prowadzonych robót, na długości działki roboczej, ustawić tablice U-21a/U21b
4. na końcu odcinka roboczego-robót ustawić zaporę U-20b
5. obustronnie ustawić znaki A-14, A-12b/A-12c w odległości jak podano na rysunku
6. obustronnie ustawić znaki B-33 (30) i B-25 w odległości 10÷30metrów od miejsca robót

7. ustawić obustronnie znak B-42 „koniec zakazów” w odległości 20 metrów za U20b
8. obustronnie „ustawić” uprawnionych sygnalistów

Wielkość znaków drogowych nie może być mniejsza od istniejących już znaków na drogach wojewódzkich, powiatowych i gminnych.

Zapory drogowe oraz oznakowanie pionowe należy wykonać zgodnie z załącznikiem do Dz. U. Nr 220 poz. 2181 z dnia 23.12.2003 r.

Zapory drogowe powinny być pokryte po obu stronach pasami białymi i czerwonymi na przemian, wszystkie zapory rozpoczynają się i kończą polem czerwonym.

#### ***Oznakowanie robót na okres nocny***

Po zakończeniu dziennej działki roboczej należy niezwłocznie przywrócić pełną przejezdność (otwarcie obu kierunków ruchu). Mając jednak na uwadze, mogące wystąpić utrudnienia w ruchu (nierówność nawierzchni, podłużny uskok po ułożeniu mas bitumicznych połową szerokości jezdni), pozostawiony odcinek robót, należy oznakować na okres nocny. W ramach tego oznakowania przewiduje się, ustawienie następujących znaków pionowych:

1. odcinek należy obustronnie oznakować znakami ostrzegawczymi A-30 „inne niebezpieczeństwo” lub A-14 „roboty na drodze” z tabliczką T-12 „podłużny uskok” ustawionymi w odległości min. 250 m od początku odcinka
2. na powyższym odcinku należy utrzymać ograniczenie dopuszczalnej prędkości (jak przy prowadzeniu robót) do 30 km/h (znakiem B-33)
3. oznakowanie należy powtarzać za skrzyżowaniami, na włączeniach dróg bocznych ustawić znaki A-14 „roboty drogowe”.



#### **4. Ogólna charakterystyka terenu inwestycji i zakres prac**

Przedmiotowe przedsięwzięcie polegać będzie na remoncie nawierzchni drogowych na drodze gminnej nr 1241F, na odcinku Buczyna-Zagaje w ramach istniejącej nawierzchni oraz pasa drogowego. Projektowany remont drogi przebiega po istniejącym śladzie na całej swojej długości.

Obecnie droga ma nawierzchnię utwardzoną – nawierzchnia asfaltobetonowa od km 0+000 do km 4+104,10 oraz nawierzchnię brukowcową od km 4+104,1 do km 6+114. Szerokość istniejącej drogi jest zmienna i wynosi od 4,8m do 2,7m. Obecna nawierzchnia daje ograniczony komfort jazdy – wibracje i hałas; jezdnie oraz pobocza są zdeformowane wymagające częstych napraw, droga jest usytuowana w nasypie. Inwestycja zlokalizowana jest całkowicie w woj. lubuskim, w powiecie świebodzińskim, w gminie Lubrza, na działkach ewidencyjnych – działka dz. nr 285, obręb 0007 Staropole; dz. nr 109/3, 141/2, 109/2, 141/1, 109/4, 117/5, 117/2, 118, 31/8, 31/6 44/3, 45/3, 46/3, 47/1, 32/1, 144, 151/1, 120, obręb Zagaje; droga jest usytuowana wzdłuż istniejących obszarów leśnych, wiejskich zabudowań mieszkalnych jednorodzinnych i obiektów gospodarczych oraz terenów działek niezabudowanych. Usytuowanie drogi i poboczy, przedstawiono na mapie sytuacyjnej w skali 1:1000 (*Projekt zagospodarowania terenu, skala 1:1000, rysunek nr 2.1 ÷ 2.6 – Projekt techniczny*). Topograficznie teren pod budowę drogi jest mało zróżnicowany. W obrębie pasa drogowego znajduje się napowietrzna sieć energetyczna, sieć kanalizacji sanitarnej, sieć wodociągowa oraz naziemna sieć telekomunikacyjna. Ruch na drodze można zaliczyć do ruchu kategorii KR1 z obciążeniem samochodami osobowymi oraz sporadycznie samochodami ciężarowymi. Dopuszczalne obciążenie nawierzchni - 100 kN/oś.

Liczba jezdni – 1, szerokość jezdni zmienna od 4,8m do 2,7m (2 pasy ruchu), poboczy – 0,75m. Skrajnia pionowa nad drogą gminną - 4,50m.

#### 4.1. Charakterystyka ruchu na drodze gminnej

Ruch na drodze gminnej można zaliczyć do ruchu kategorii KR1 (droga gminna, lokalna) z obciążeniem samochodami osobowymi, ciągnikami i sprzętem rolniczym oraz sporadycznie samochodami ciężarowymi.

Realizacja inwestycji przyczyni się do poprawy bezpieczeństwa ruchu drogowego i warunków komunikacyjnych. Po wykonaniu przedsięwzięcia, dzięki lepszej organizacji ruchu i warunków komunikacyjnych, dobremu stanowi nawierzchni, sprzyjającemu poruszaniu się pojazdów z jednakową prędkością optymalną, emisja do powietrza ze źródeł komunikacyjnych ulegnie zmniejszeniu w stosunku do stanu przed realizacją.

Szacunkowe natężenia, struktury i prędkości ruchu, z podziałem na porę dnia: od godz. 6.00 do godz. 22.00 samochody osobowe ca. 235, prędkość ruchu 40km/h, samochody ciężarowe ca. 11, prędkość ruchu 30km/h, ciągniki ca. 12, prędkość ruchu 20 km/h; od godz. 22.00 do godz. 6.00 samochody osobowe ca. 46, prędkość ruchu 40km/h.

#### 4.2. Występujące zagrożenia i utrudnienia

Zagrożeniami i utrudnieniami, które mogą zaistnieć w trakcie wprowadzania czasowej organizacji ruchu, jest ruch samochodowy stwarzający niebezpieczeństwo dla ekip budowlanych realizujących prace związane z remontem nawierzchni drogi gminnej nr 1241F na odcinku Buczyna-Zagaje.

## **5. Przewidywany termin wprowadzenia tymczasowej organizacji ruchu**

Przewidywany termin wprowadzenia tymczasowej organizacji ruchu dla remontu drogi nr 1241F na odcinku Buczyna-Zagaje określa się:

od dnia    \_ \_ - \_ \_ - \_ \_ \_ \_ r.


Opracował:

mgr inż. Waldemar Wojciechowski

## **B. CZĘŚĆ RYSUNKOWA**

- 1 plan sytuacyjny orientacyjny, rysunek nr 1, skala 1: 25000
2. projektowane oznakowanie na czas prowadzonych robót drogowych (schemat), skala 1: 500, rysunek nr 2÷3



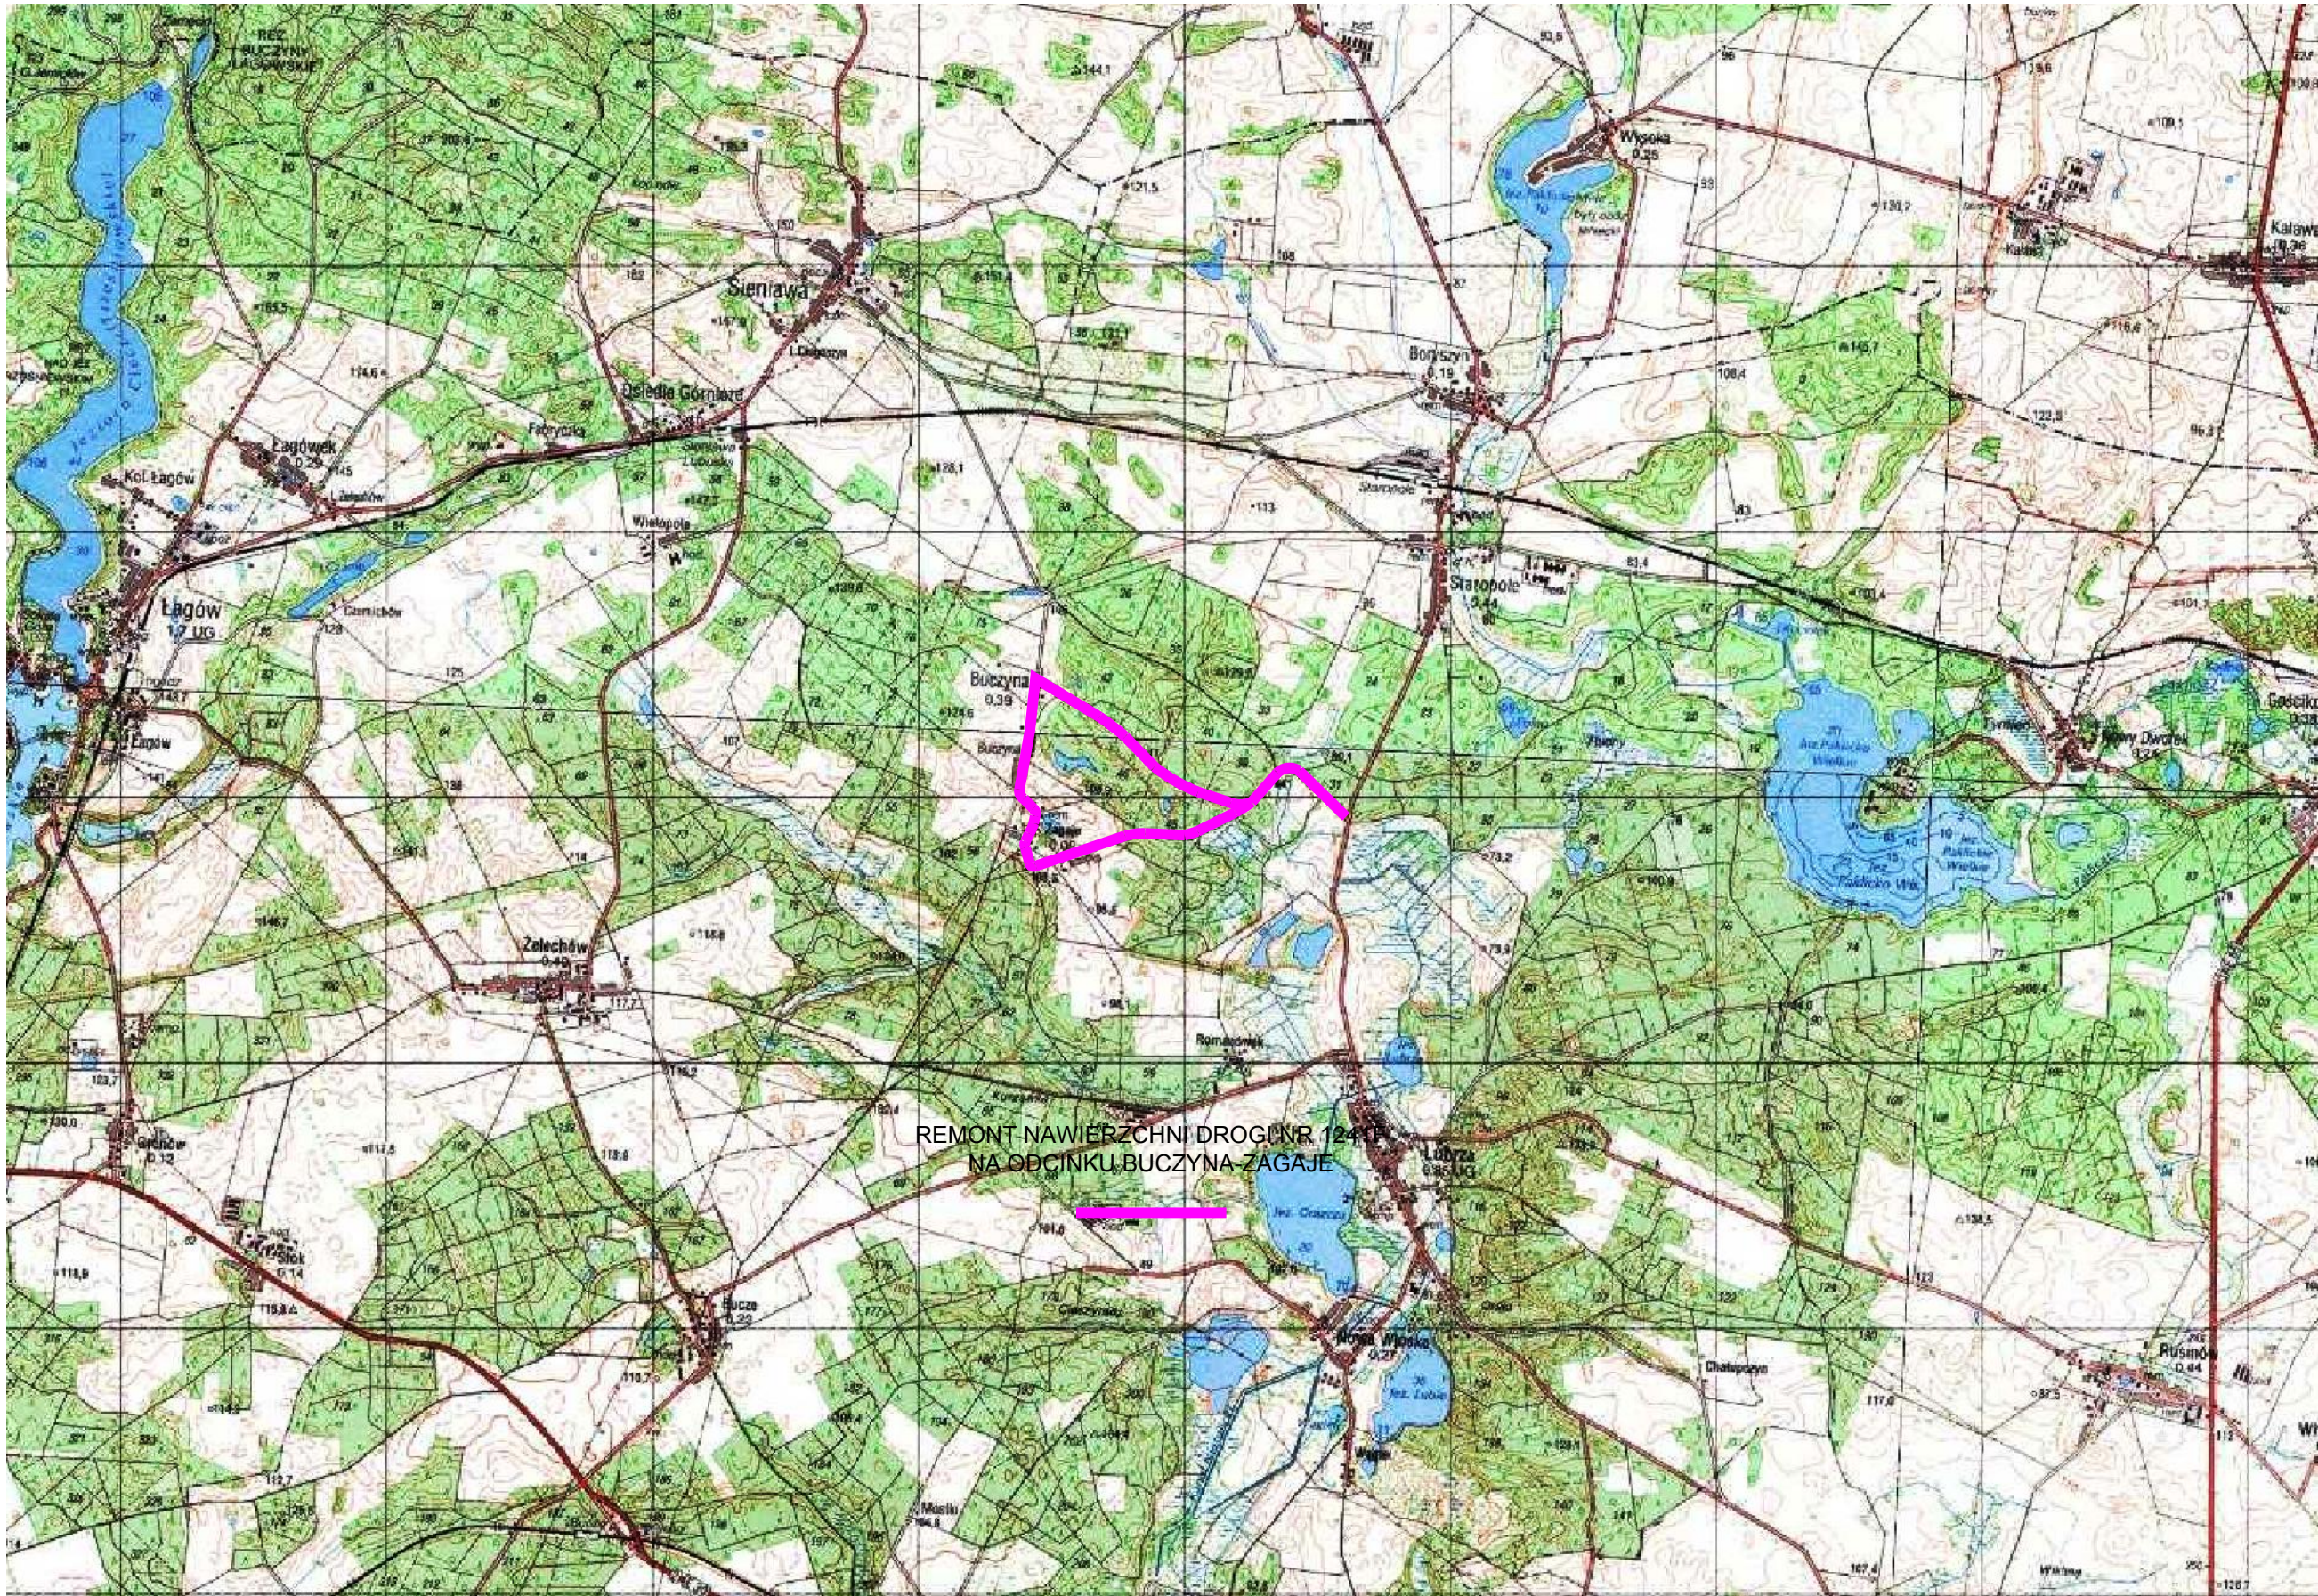

PLAN SYTUACYJNY ORIENTACYJNY  
REMONT NAWIERZCHNI DROGI NR 1241F  
NA ODCINKU BUCZYNA-ZAGAJE



INWESTOR: WÓJT GMINY LUBRZA  
z siedzibą w Urzędzie Gminy Lubrza  
66-218 LUBRZA Osiedle Szkolne 13



WYKONAWCA:  
PRACOWNIA URBANISTYCZNO-ARCHITEKTONICZNO-BUDOWLANA  
ZESPÓŁ PROJEKTOWY  
mgr inż. WALDEMAR WOJCIECHOWSKI  
63-400 Ostrów Wielkopolski ulica Marii Konopnickiej 23  
tel. 572475870, 790632020 e-mail: puab.ostrowwlkp@onet.pl  
NIP 622-102-27-53

STADIUM: PROJEKT TECHNICZNY	BRANŻA: DROGOWA	KATEGORIA OBIEKTU BUDOWALNEGO XXV (drogi)
--------------------------------	--------------------	--

PLAN SYTUACYJNY ORIENTACYJNY

NAZWA ZAMIERZENIA BUDOWLANEGO: REMONT NAWIERZCHNI DROGI GMINNEJ KLASY D  
LOKALIZACJA: GMINA LUBRZA, DROGA NR 1241F, DZ. NR 285, OBRĘB 0007 STAROPOLE  
DZ. NR 109/3,141/2,109/2,141/1,109/4,109/5,117/5,117/2,118,31/8,31/6,44/3  
45/3,46/3,47/1,32/1,144, OBRĘB 0008 ZAGAJE

SKALA: 1 : 25000	PROJEKTANT: mgr inż. WALDEMAR WOJCIECHOWSKI UPR. BUD. NR UAN-8386/3/88 PROJEKTOWANIE BEZ OGRANICZEŃ W SPECJALNOŚCI DROGOWEJ	PODPIS:	RYSUNEK NUMER  1
DATA: MARZEC 2022 r.	SPRAWDZAJĄCY: techn. ZBIGNIEW LORENT UPR. BUD. NR UAN-8386/3/88 PROJEKTOWANIE BEZ OGRANICZEŃ W SPECJALNOŚCI DROGOWEJ	PODPIS:	
	ASYSTENT PROJEKTANTA: techn. KATARZYNA WODZYŃSKA	PODPIS:	





